



1 基地全區建築物配置圖

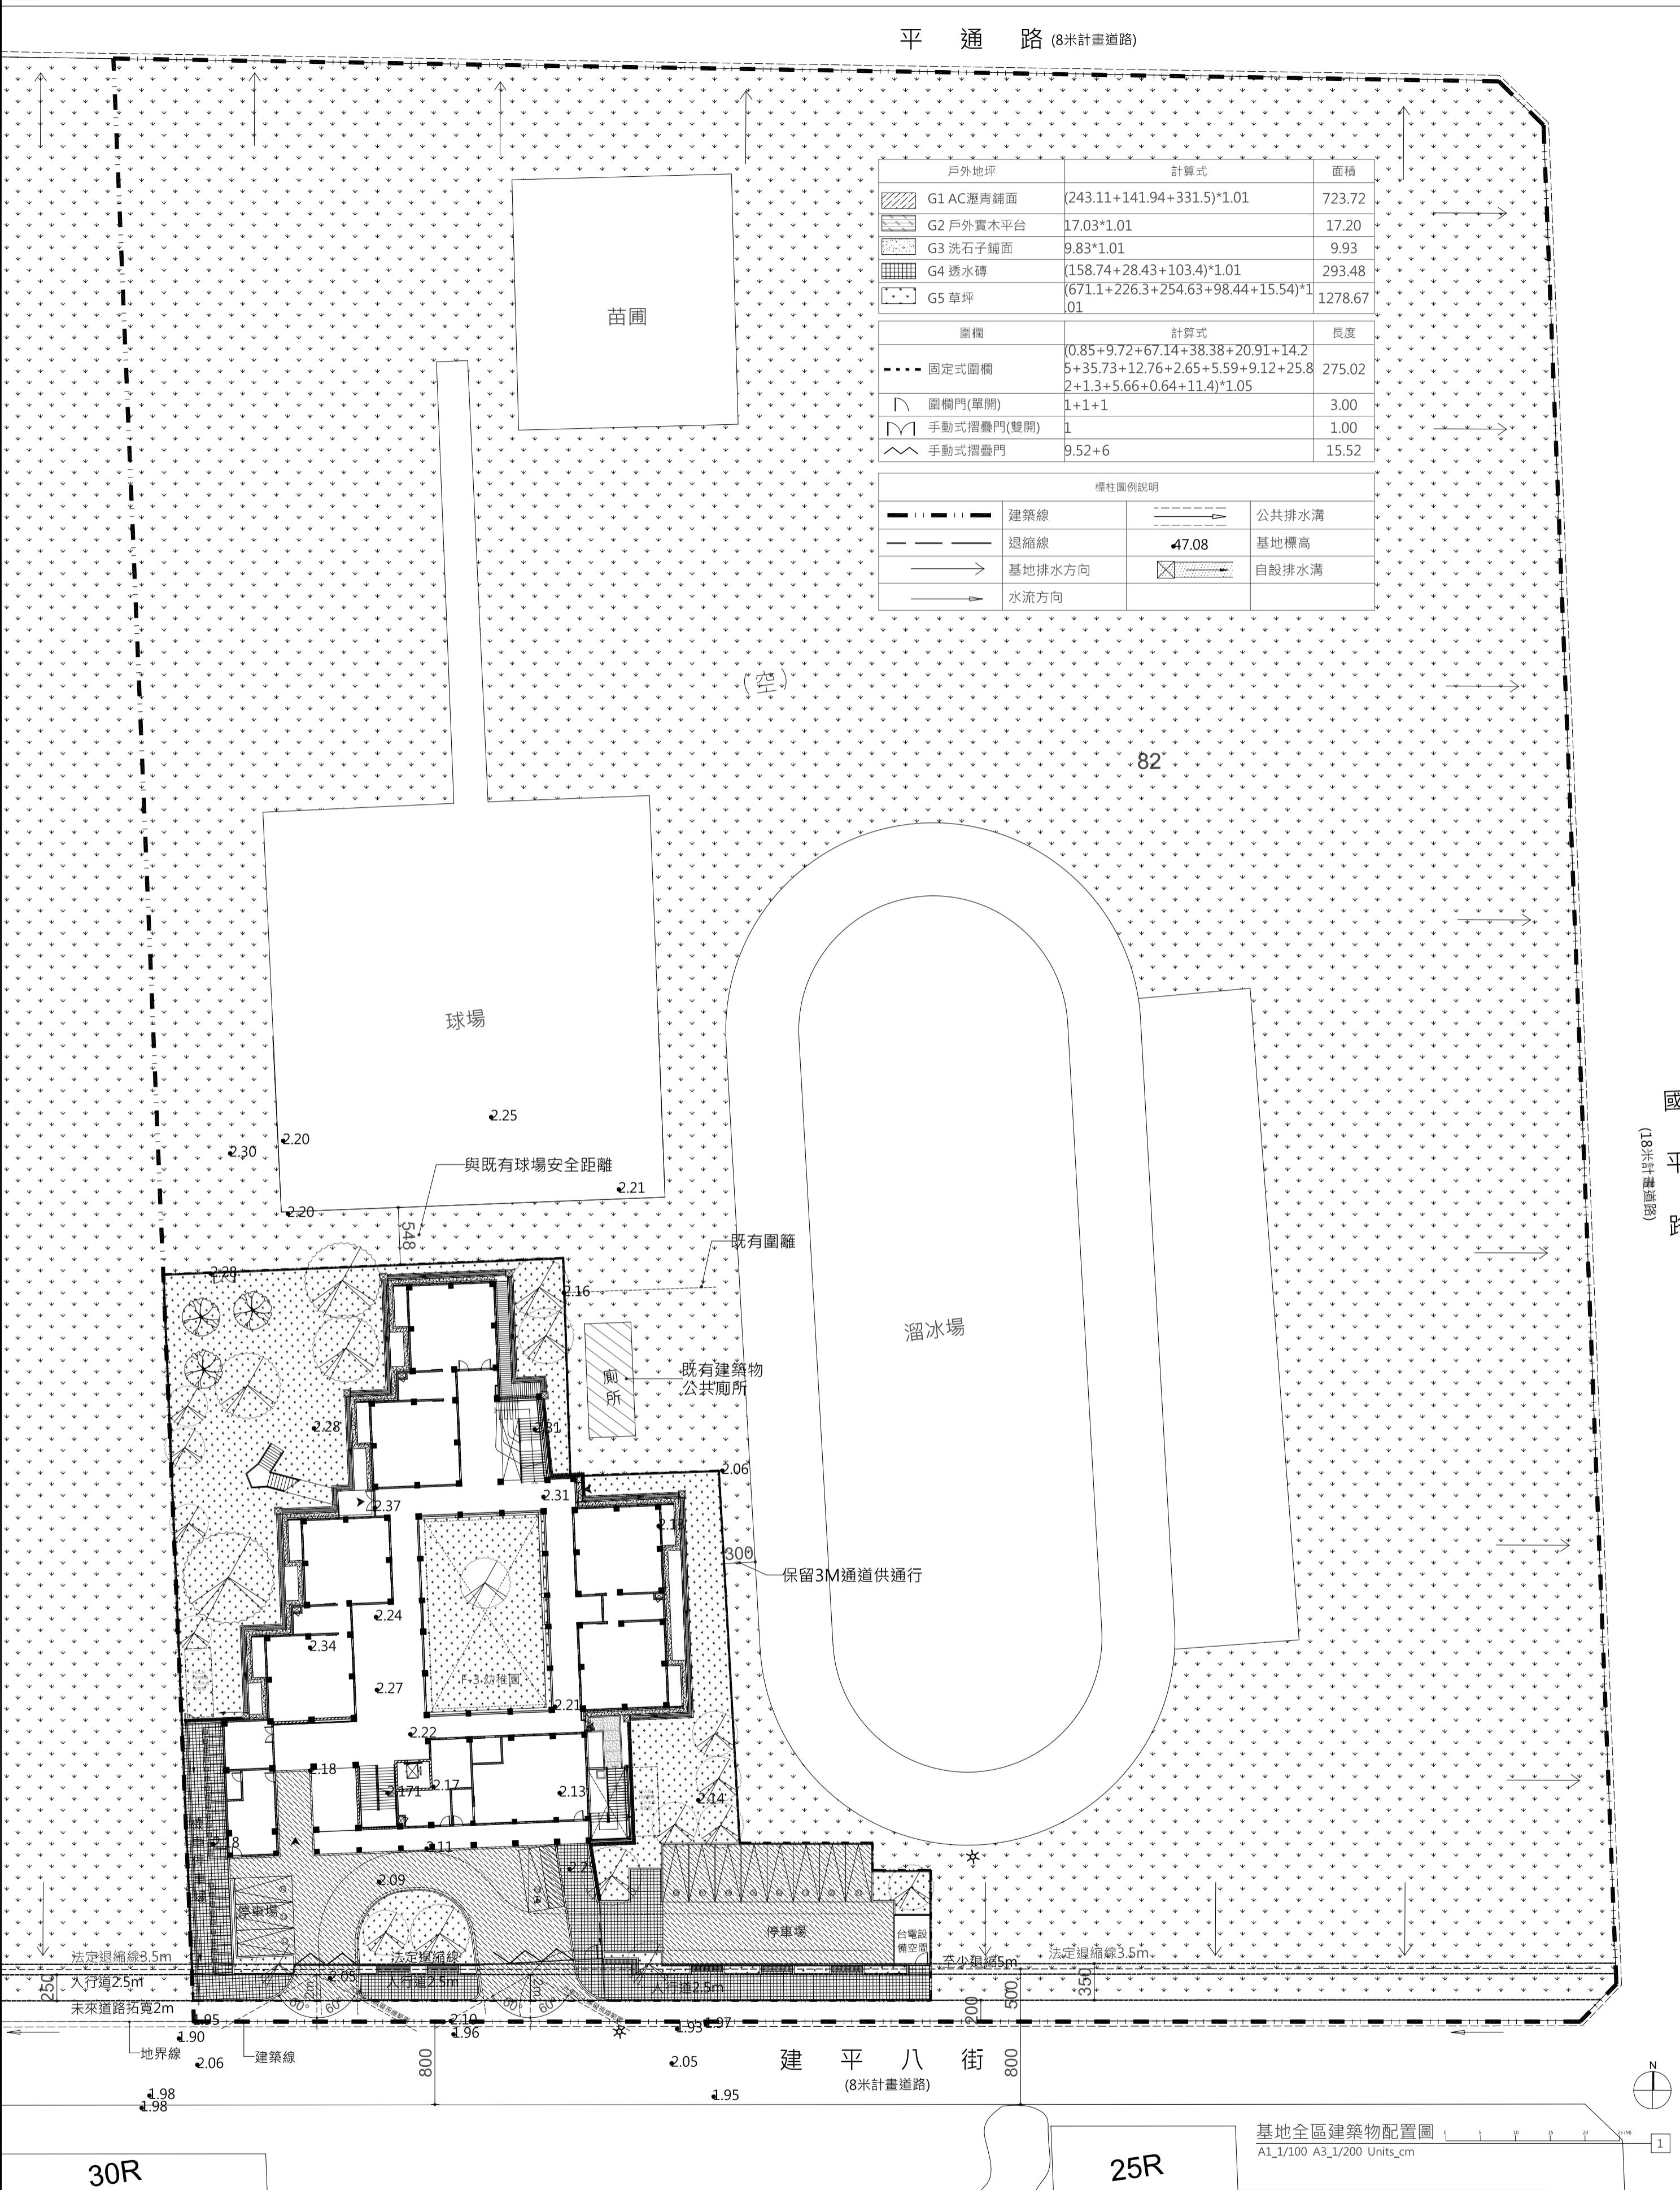

一層平面圖

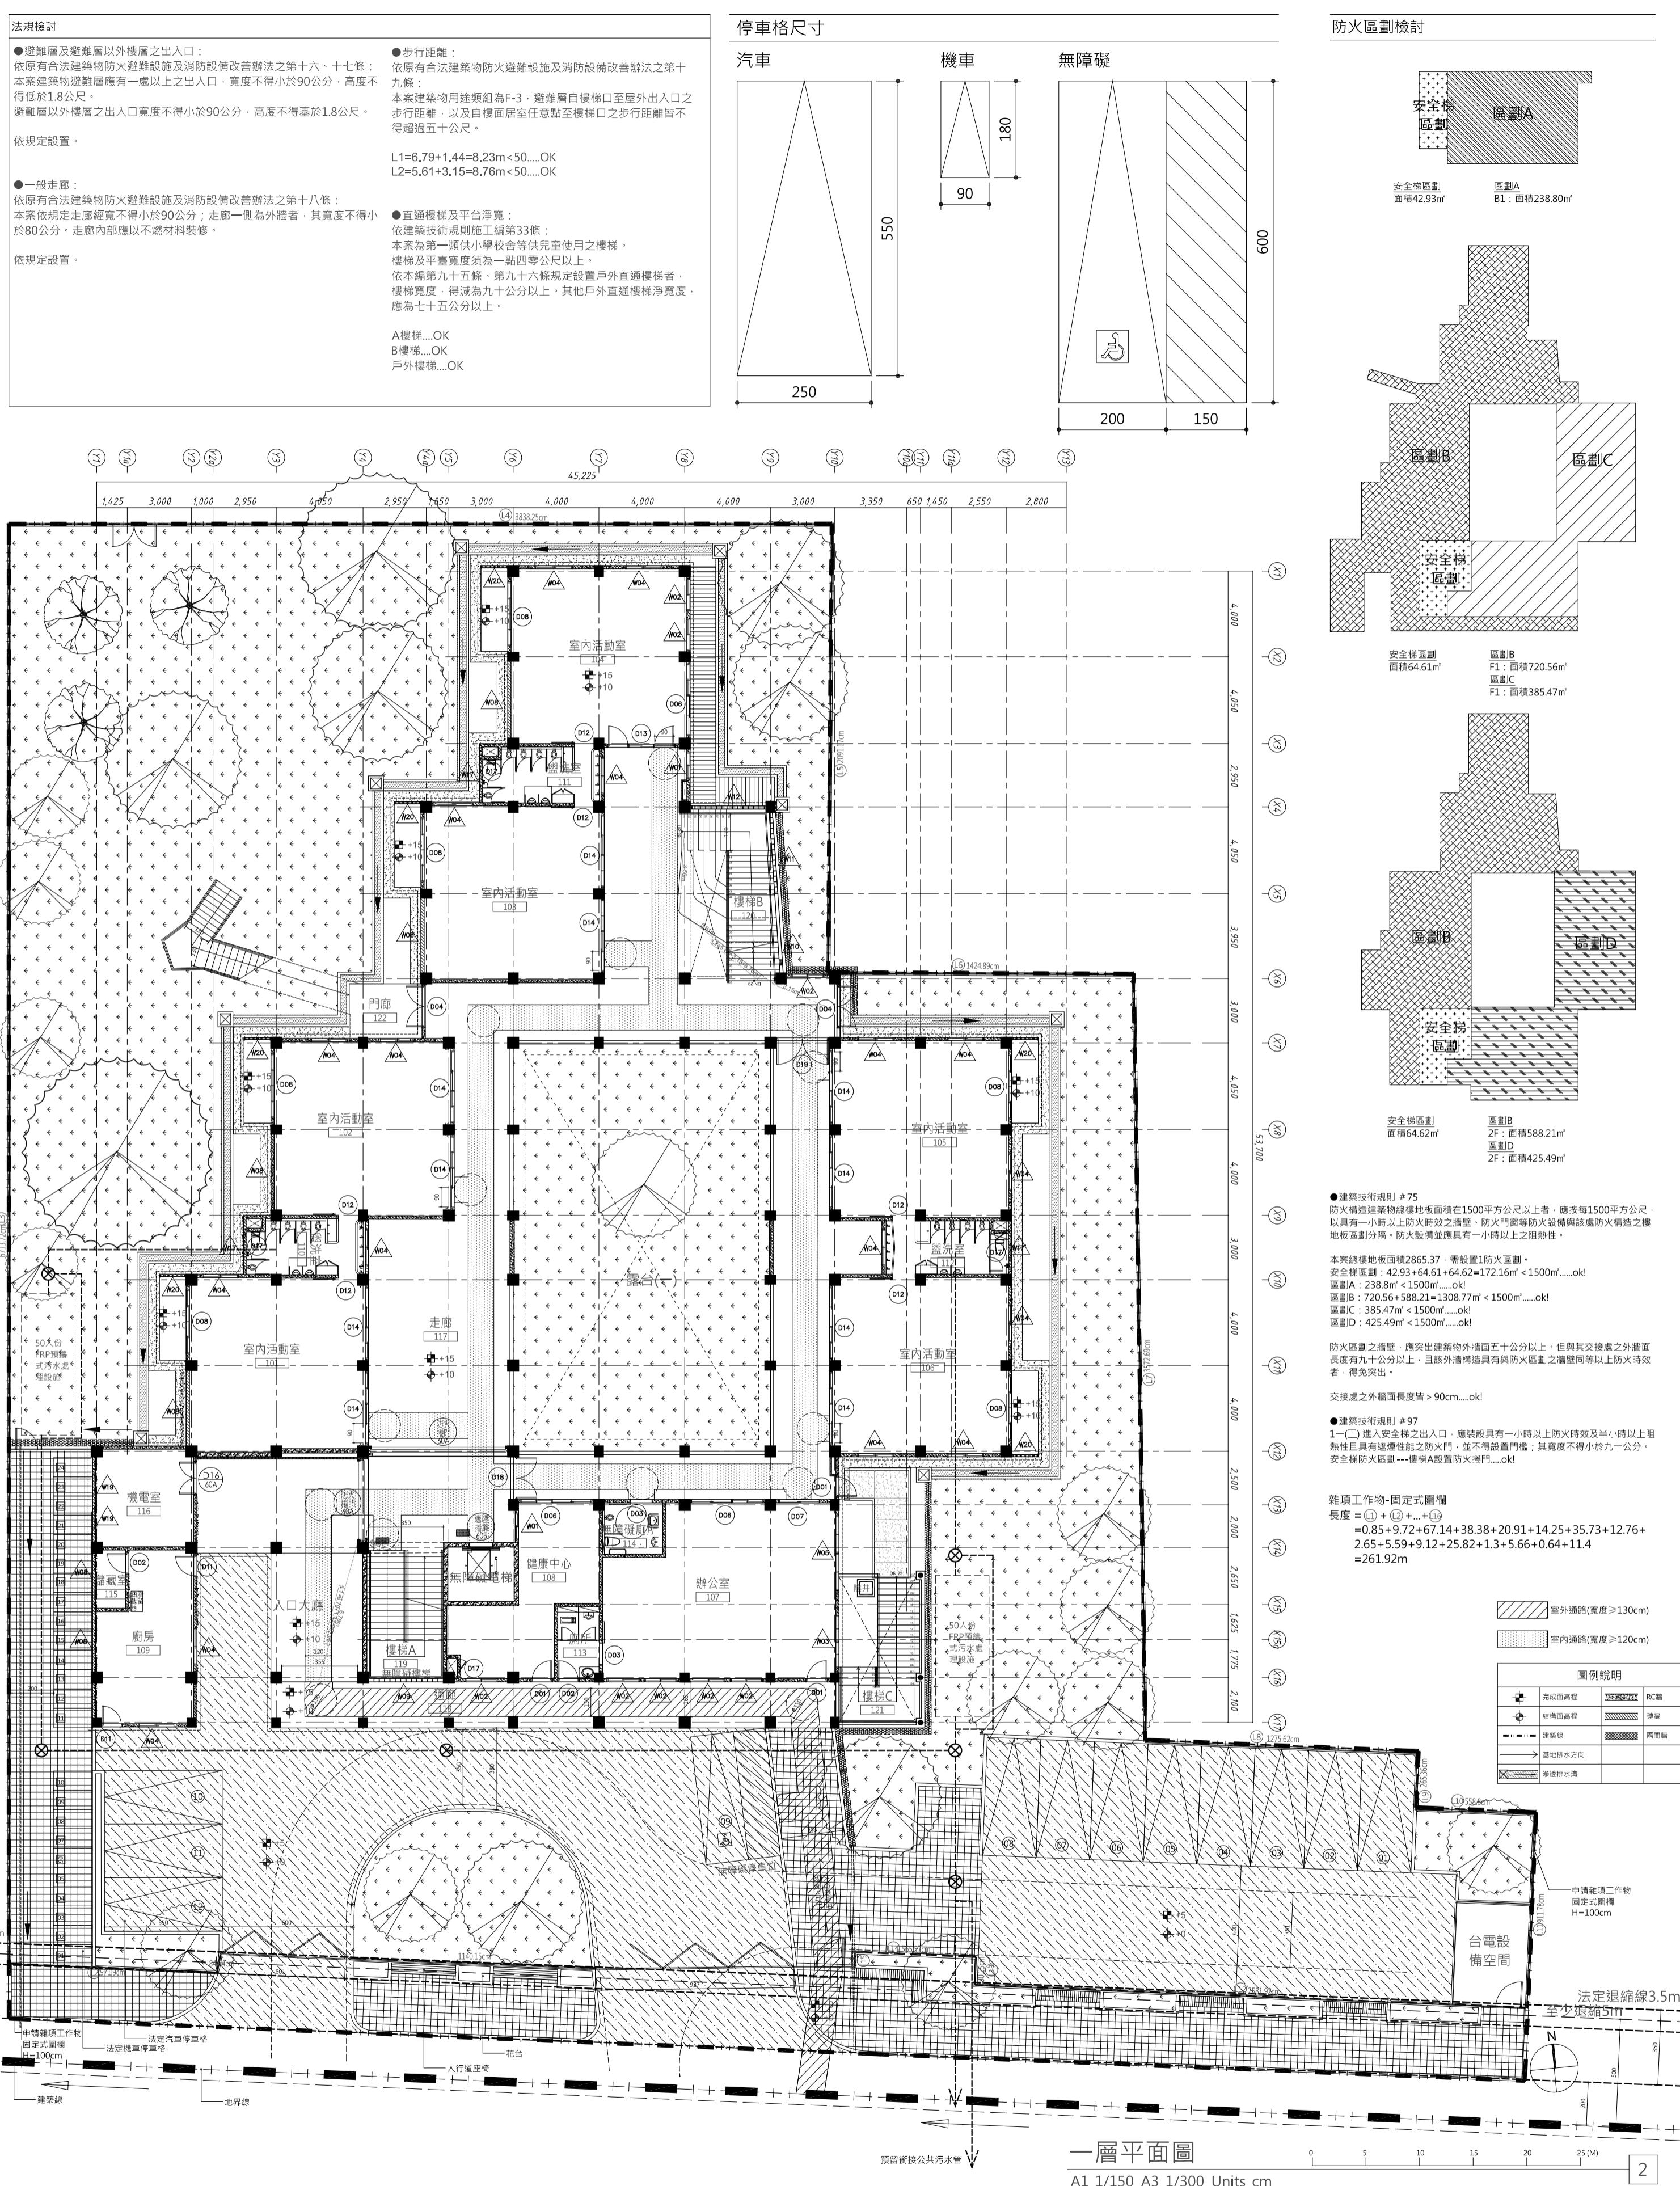

Atelier Buffalo 味牛達筆師事務所


工程名稱 Project Title	協同顧問 Consultant	出圖 Issued for:	施工圖	圖說修正與備註 Revision & Remark	圖名 Drawing Title	簽章 Stamp	圖號 Drawing No.	張號 Sheet No.
金城國中安平區金華段82地號新建幼兒園	大地工程		設計 Designed	水牛建築師事務所	日期 內容	基地全區建築物配置圖、一層平面圖	A1-01	07 30
	結構設計	原型結構工程顧問有限公司	繪圖 Drawn	陳維瑩、Candy Wijaya				
	設備工程	正宇電機技師事務所	校對 Reviewed	陳維瑩、Candy Wijaya				
	景觀工程		核準 Approved	陳永興 建築師		比例 Scale:		
						單位 Units: __		檔案名稱

1 綠化量檢討圖

灌木				
圖例	名稱	規格	數量	備註
	山黃梔 (Gardenia jasminoides)	50cm≤H<60cm 25cm≤W<30cm 10cm≤盆寬<13cm	170株	42.4M ² 密度4盆/M ²
	月橘 (Murraya paniculata)	80cm≤H<90cm 35cm≤W<40cm 13cm≤盆寬<16cm	199株	49.7M ² 密度4盆/M ²
	錫蘭葉下珠 (Phyllanthus myrsifolius Moon)	80cm≤H<90cm 35cm≤W<40cm 13cm≤盆寬<16cm	52株	13.1M ² 密度4盆/M ²
	金露花 (Duranta repens)	50cm≤H<60cm 25cm≤W<30cm 10cm≤盆寬<13cm	130株	32.3M ² 密度4盆/M ²
	翠蘆莉 (Ruellia angustifolia)	25cm≤H<30cm 15cm≤W<20cm 7cm≤盆寬<10cm	293株	32.5M ² 密度9盆/M ²
	細葉雪茄花 (Cuphea hyssopifolia)	25cm≤H<30cm 15cm≤W<20cm 7cm≤盆寬<10cm	651株	40.67M ² 密度16盆/M ²

草本				
圖例	名稱	規格	數量	備註
	斑葉桔梗蘭 (Dianella ensifolia)	20cm≤枝長<30cm 10cm≤W<20cm 10cm≤盆寬<13cm	440株	27.5M ² 密度16盆/M ²

喬木				
圖例	名稱	規格	數量	備註
	麵包樹 (Artocarpus altilis)	300cm≤H<350cm 120cm≤W<140cm 9cm≤Ø<10cm	1株	優型樹須驗苗
	苦楝 (Melia azedarach)	300cm≤H<350cm 120cm≤W<140cm 9cm≤Ø<10cm	2株	優型樹須驗苗
	樟樹 (Cinnamomum camphora)	300cm≤H<350cm 120cm≤W<140cm 9cm≤Ø<10cm	2株	優型樹須驗苗
	阿勃勒 (Cassia fistula)	300cm≤H<350cm 120cm≤W<140cm 9cm≤Ø<10cm	7株	優型樹須驗苗
	楓香 (Liquidambar formosana)	300cm≤H<350cm 120cm≤W<140cm 9cm≤Ø<10cm	2株	優型樹須驗苗
	杜英 (Elaeocarpus sylvestris)	300cm≤H<350cm 120cm≤W<140cm 9cm≤Ø<10cm	4株	優型樹須驗苗
	青剛櫟 (Quercus glauca)	300cm≤H<350cm 120cm≤W<140cm 9cm≤Ø<10cm	2株	優型樹須驗苗
	光纖樹 (Fraxinus griffithii)	300cm≤H<350cm 120cm≤W<140cm 9cm≤Ø<10cm	1株	優型樹須驗苗

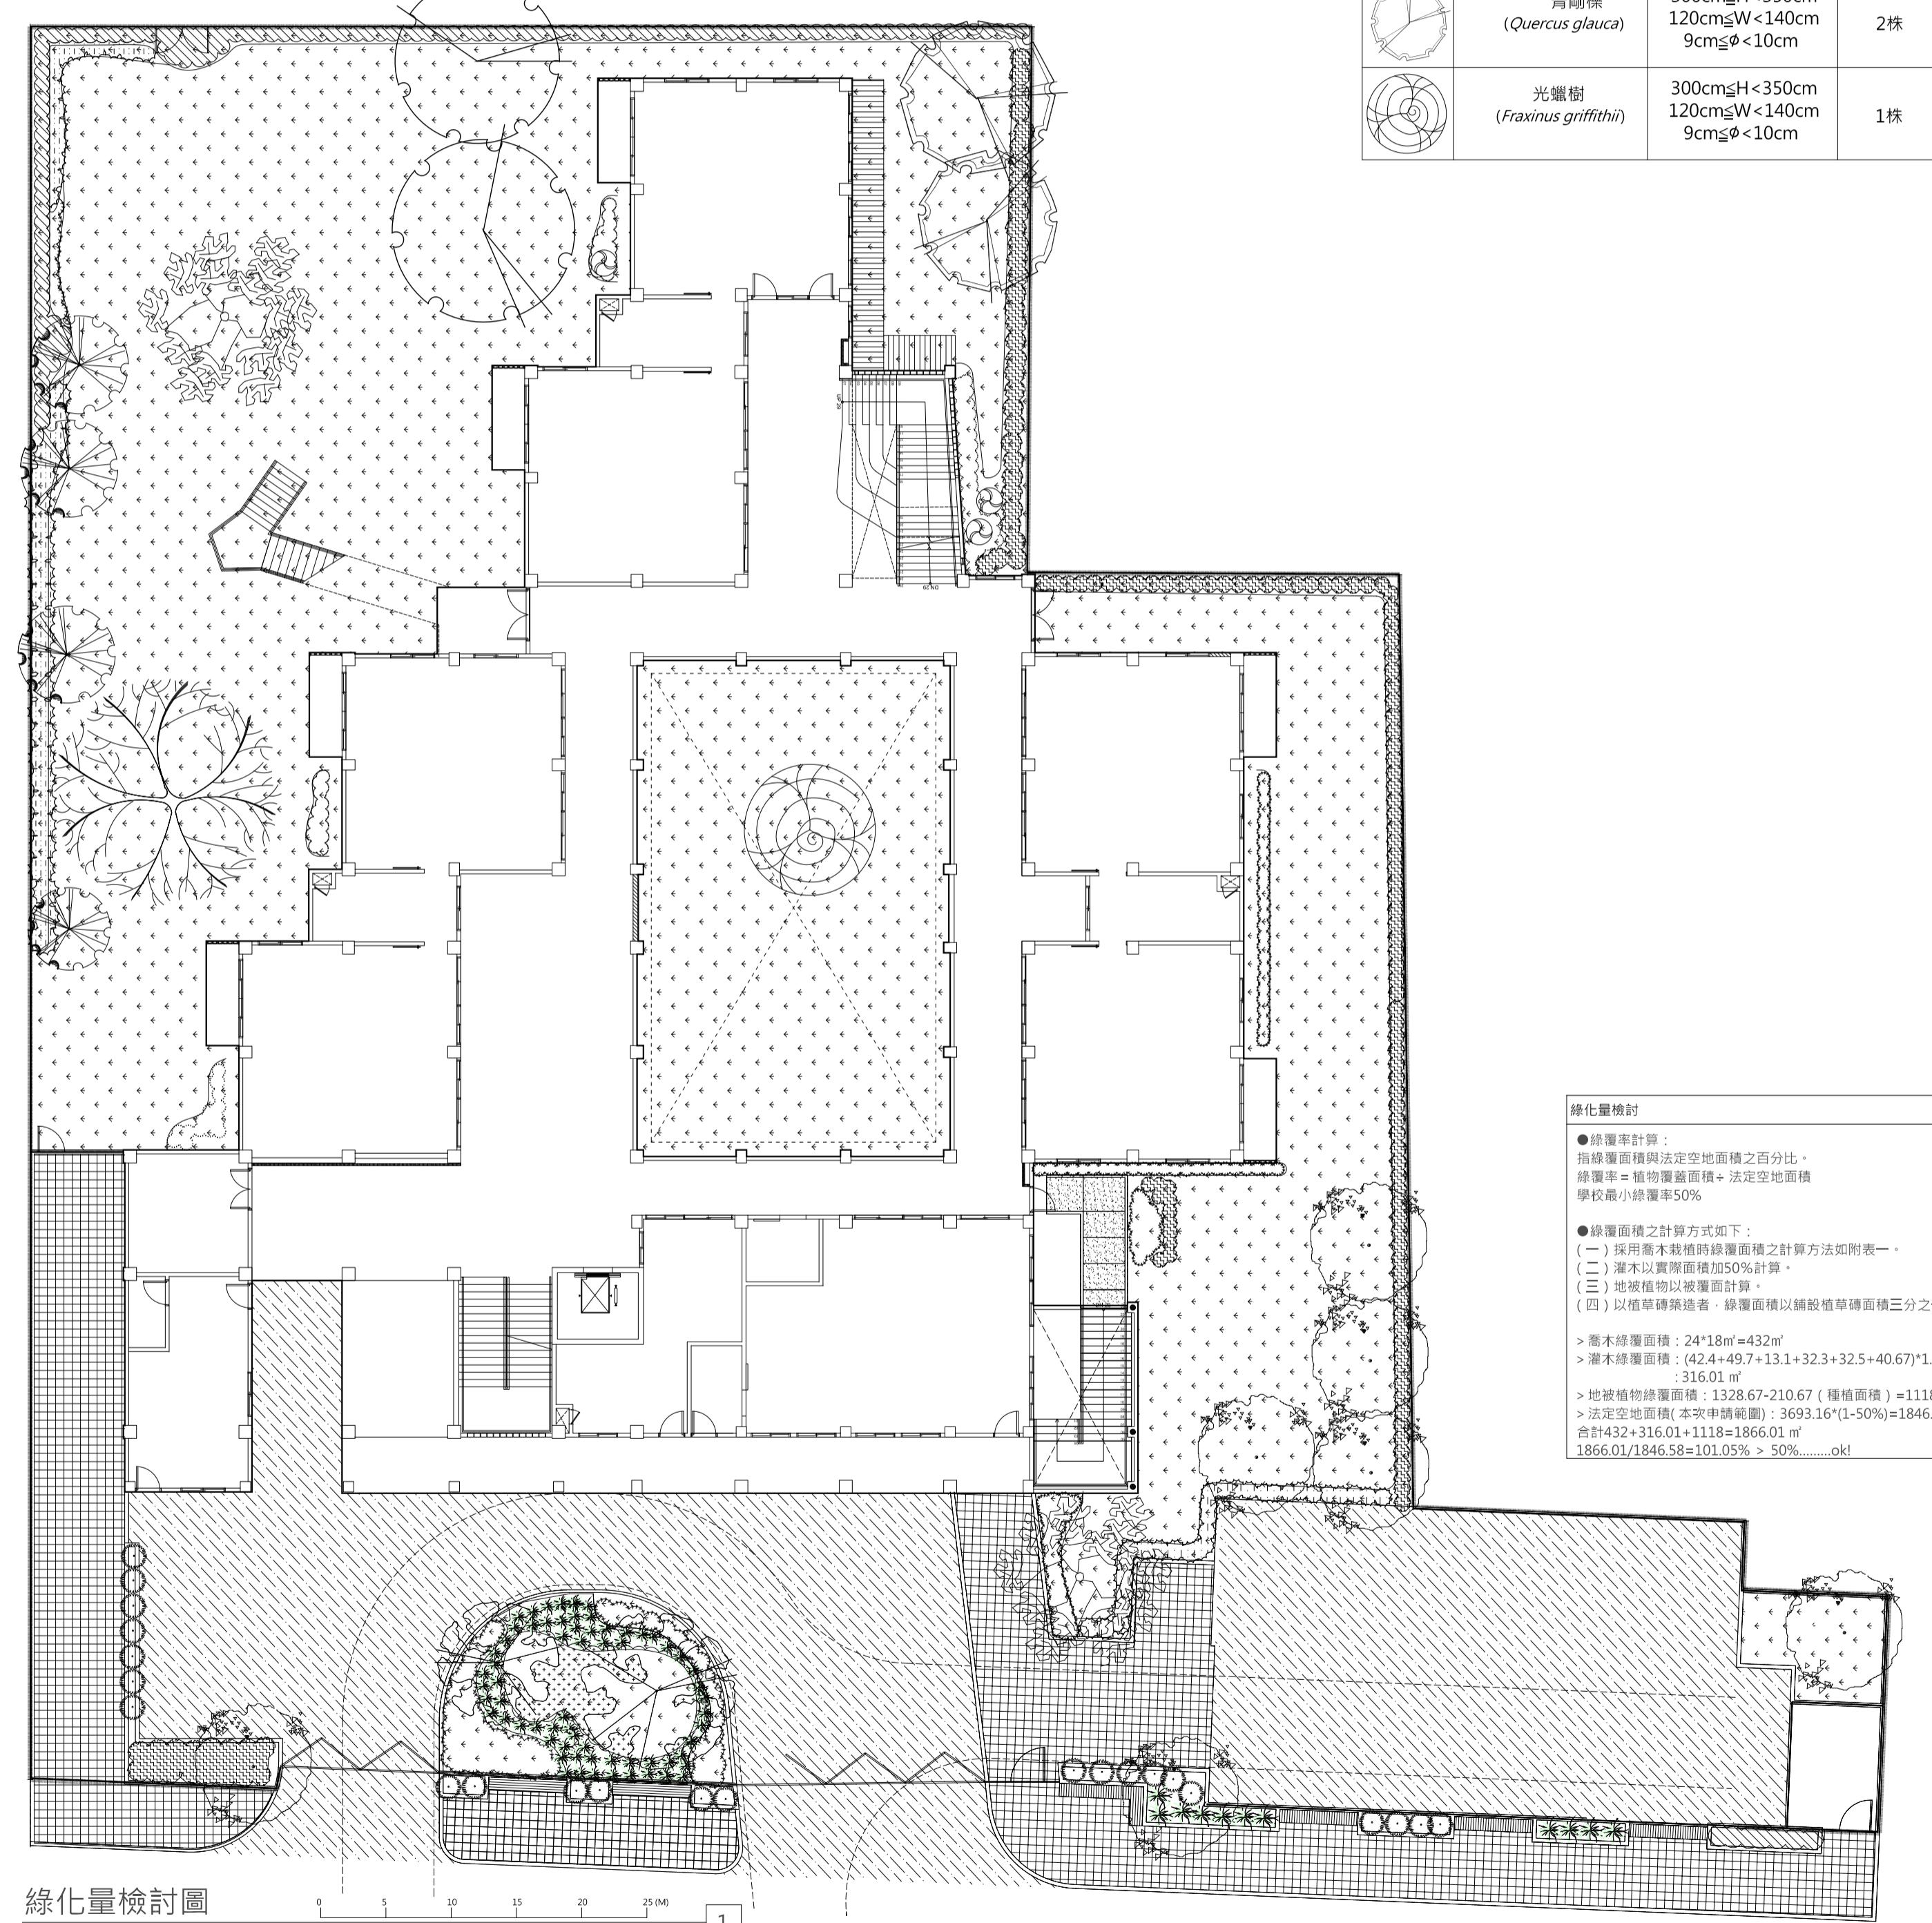

2 二層平面圖

法規摘要

●避難層及避難層以外樓層之出口：
依循有合法建築物防火避難設施及消防設備改善辦法之第十九條：
本建築物之避難層應有一處以上之出口，寬度不得小於90公分，高度不得低於1.8公尺。
避難層以外樓層之出口寬度不得小於90公分，高度不得基於1.8公尺。
避難層以外樓層之出口與外人口之步行距離，以及自樓面居室至意點至樓梯口之步行距離皆不得超過五十公尺。
依規定設置。

●一般走廊：
依循有合法建築物防火避難設施及消防設備改善辦法之第十八條：
本建築物之避難層應不低於90公分；走廊一側為外牆者，其寬度不得小於80公分；走廊內部應以不燃材料裝修。

●依規定設置。

●●通樓梯及平面淨寬：
依據技術規範施工編第33條：
本建築為第一類供小學校舍等供兒童使用之樓梯。
樓梯及平面淨寬度為九點四四公尺以上。
依本編第九十五條、九十六條規定設置戶外直通樓梯者，樓梯寬度，得減為九十二公分以上。其他戶外直通樓梯淨寬度，應為七十五公分以上。

A樓梯...OK
B樓梯...OK
戶外樓梯...OK

室外通道(寬度≥130cm)

室內通道(寬度≥120cm)

圖例說明

地盤面積

建築面積




1 地下一層平面圖


法規檢討

- 消防栓及避難隔間之外樓層之出入口：依原有之法建築物防火避難設施及消防設備改善辦法之第十六、十七條；本案新建物避難隔間有一處以上之出入口，寬度不得小於90公分，高度不得低於1.8公尺，避難隔間之外樓層之出入口寬度不得小於90公分，高度不得低於1.8公尺。
- 一般走廊：依原有之法建築物防火避難設施及消防設備改善辦法之第十八條；本案依規定定走廊寬度不得小於90公分，走廊一側為不燃材料裝修。
- 依規定設置：

圖例說明

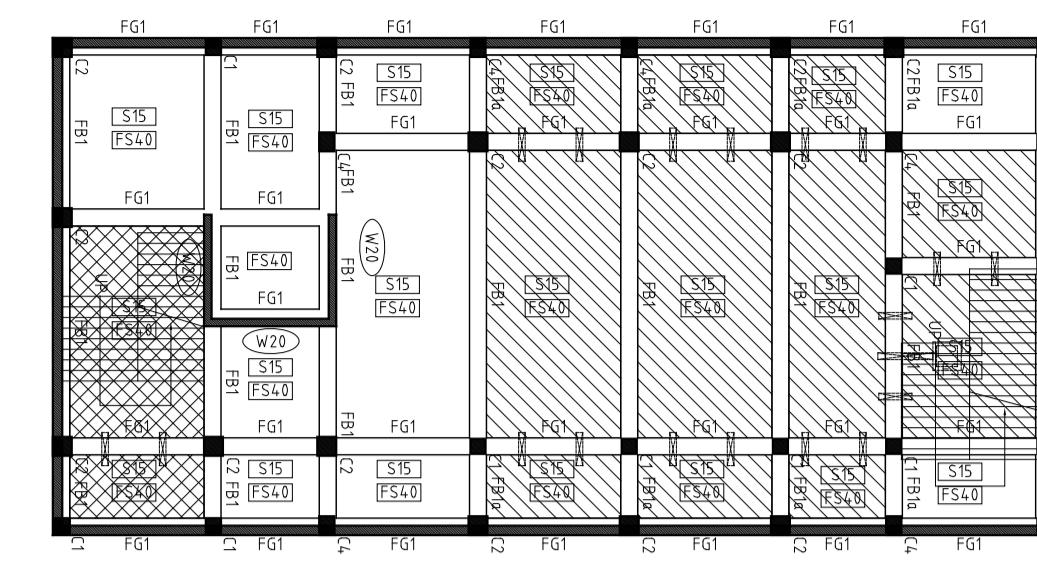

筏基層平面圖

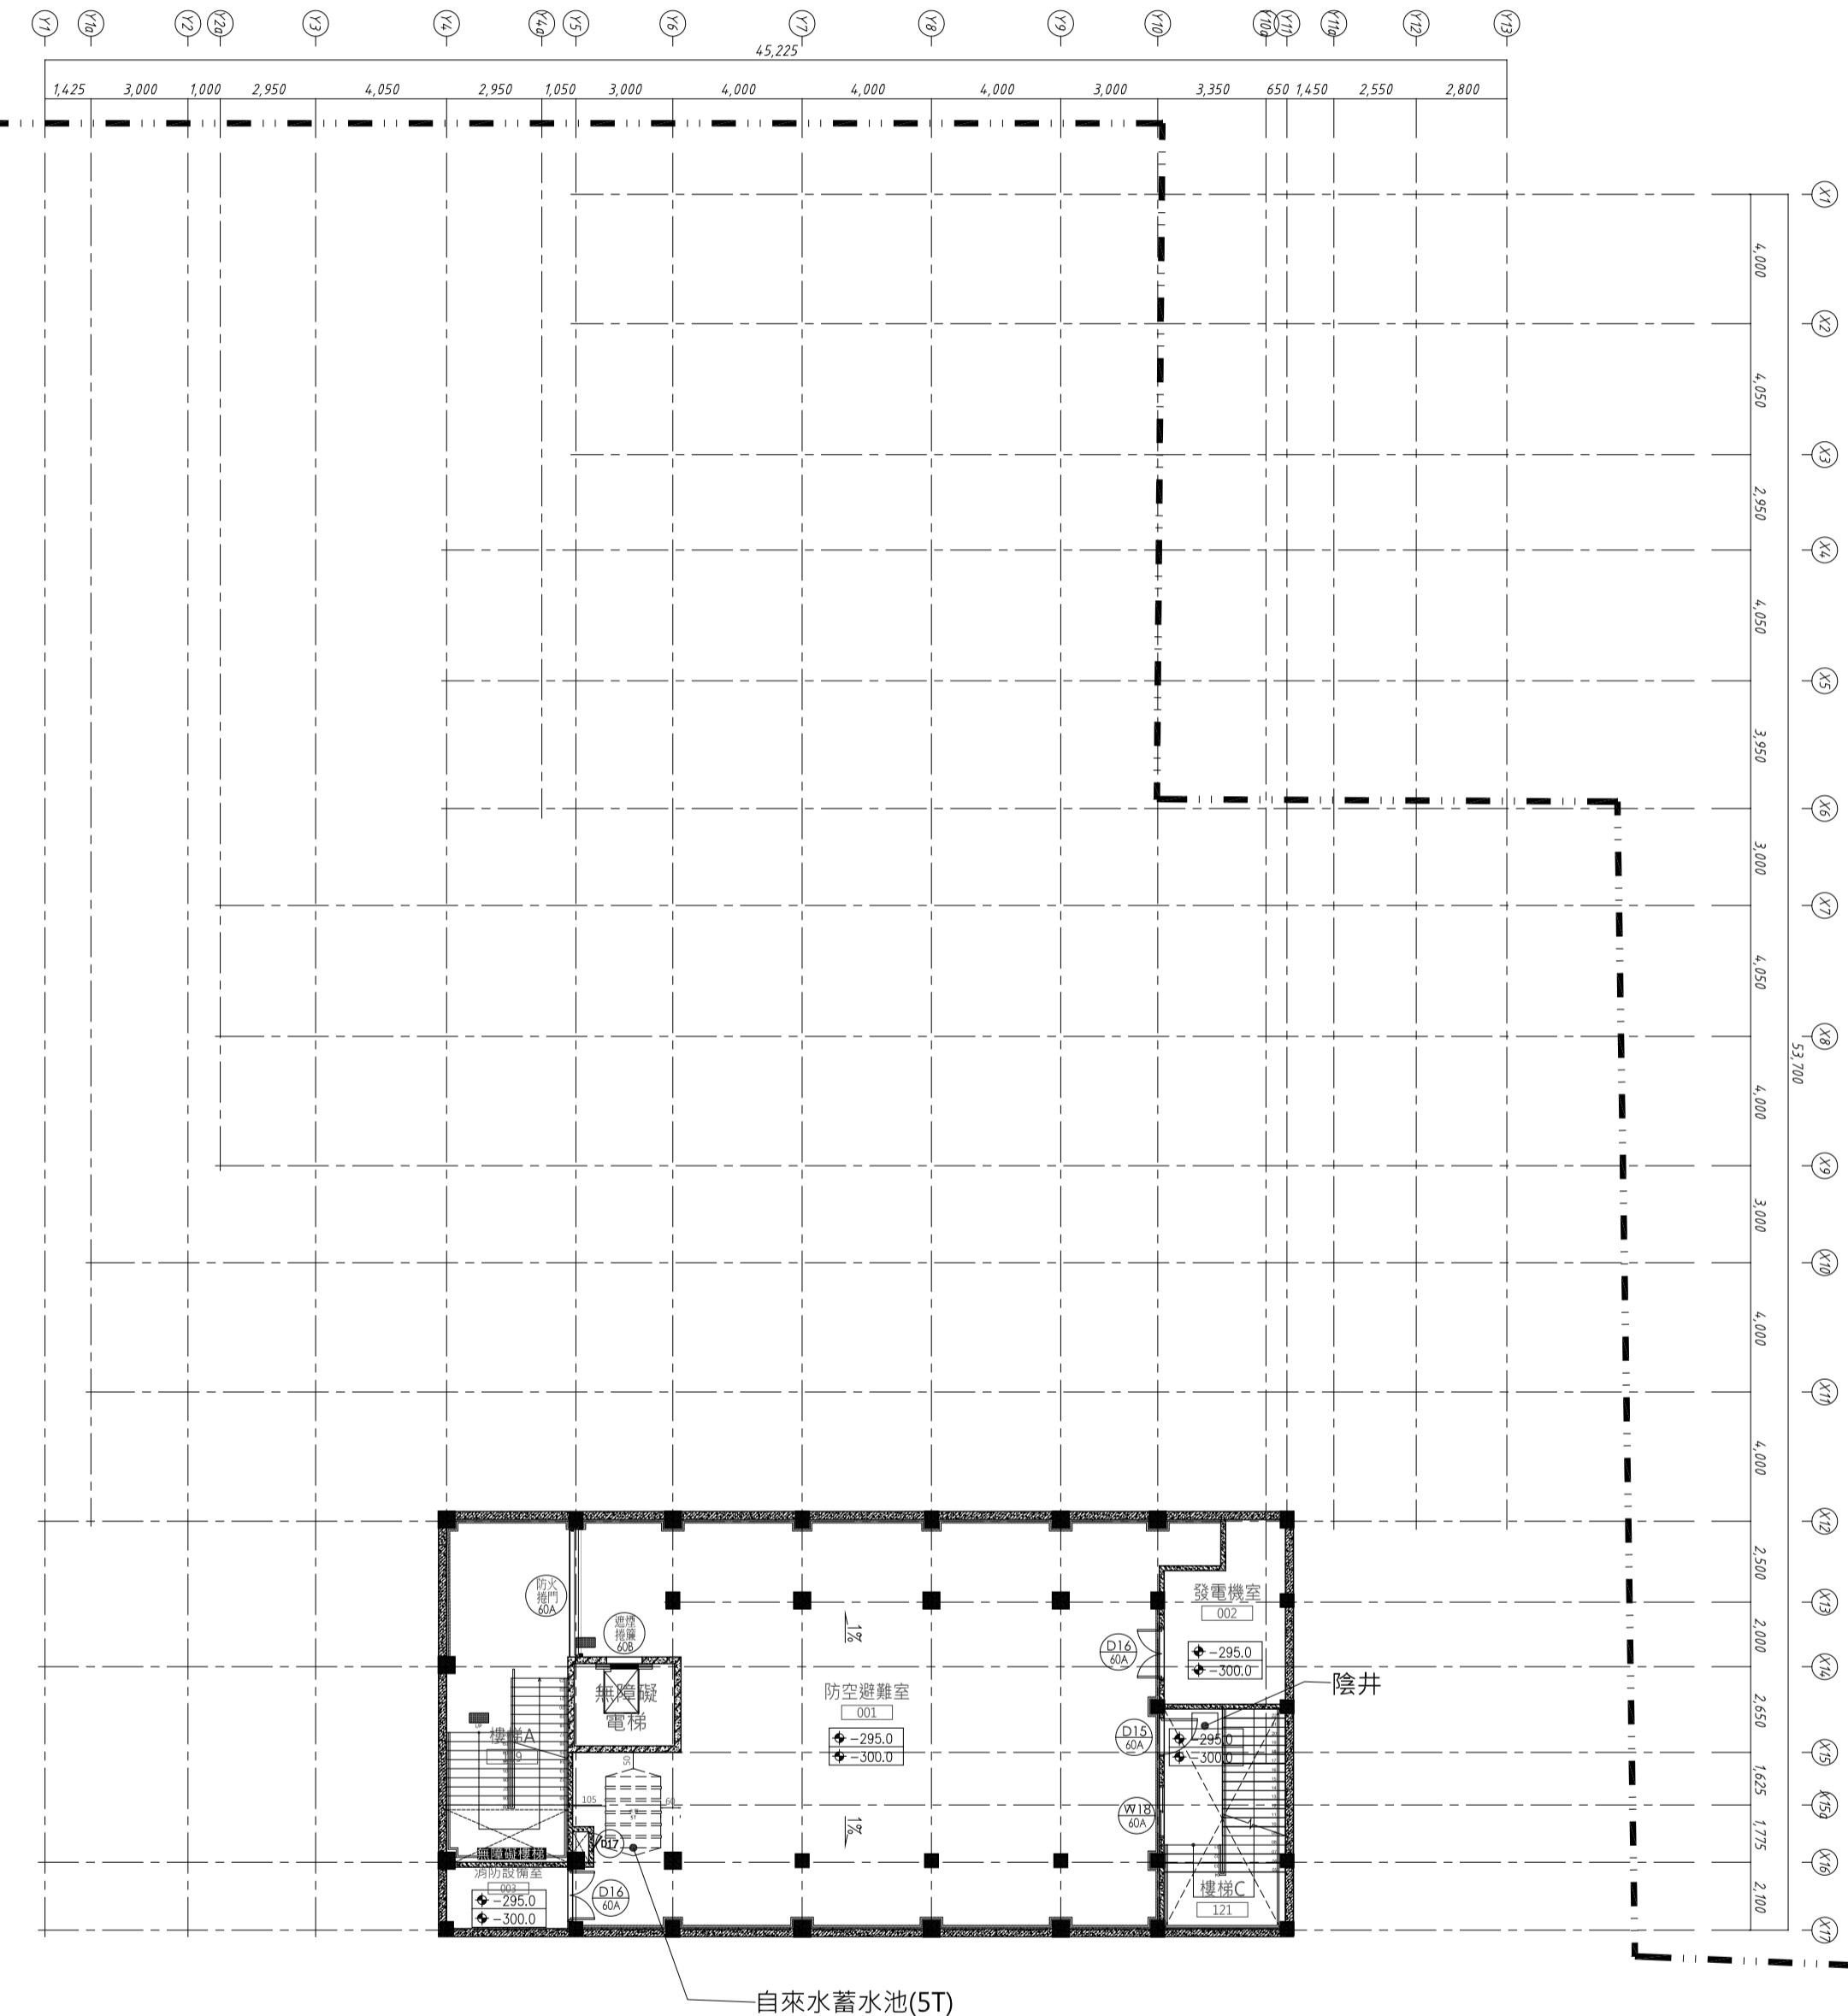地下一層平面圖
A1_1/150 A3_1/300 Units_cm

Atelier Buffalo
水牛建築師事務所


2 屋頂平面圖

法規檢討


- 屋頂突出物：依建築技術規則第9條：(五) 突出屋面之三分之二以上透空遮陽、三分之二以下透空立體構架供觀觀造型、屋頂綠化等公設及綠能設施，其投影面積不計入第九款第一項屋頂突出物水平投影面積之和，但本項目第一項及第八項自上而下突岀物水平投影面積之和，以不超過總面積百分之三為限。
- 本系設置水塔之透空遮陽，不計入屋頂突出物水平投影面積之和。
- 防護構造物：依建築技術規則第74條：具有半小時以上防火時效之非承重外牆、屋頂及樓梯，應依下列規定：(一) 雨篷：(一) 鋼筋混泥土造或鋼骨筋混泥土造。(二) 鋼絲網拉繩土造、鐵絲網水泥砂漿造，用鋼纏加強之玻璃磚造或鋼板鑄合鋼網拉繩造。(三) 鋼筋混凝土(預製)板，其厚度在四公分以上者。(四) 以高溫高壓蒸氣保養所製造之輕質泡沫混凝土板。(五) 其他經中央主管建築機關認可具有前項以上之防火性能者。本系頂為(一) 鋼筋混泥土造或鋼骨筋混混凝土造，厚度為十五公分。

雜項工作物-工程造價 單價估價表



圖例	說明	備註
雨水回收暨滯洪池	181.9m ³	
消防蓄水池	34.87m ³	
原土回填		
維修人孔(約60*60cm)		
3*6*6"地漏管		
合計	6,900	

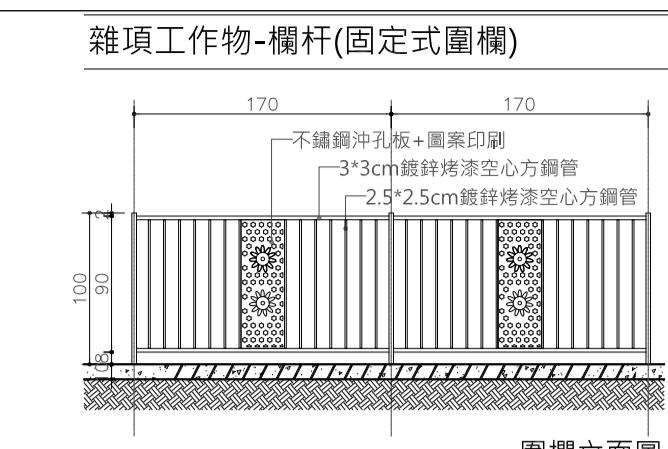

圍欄立面圖


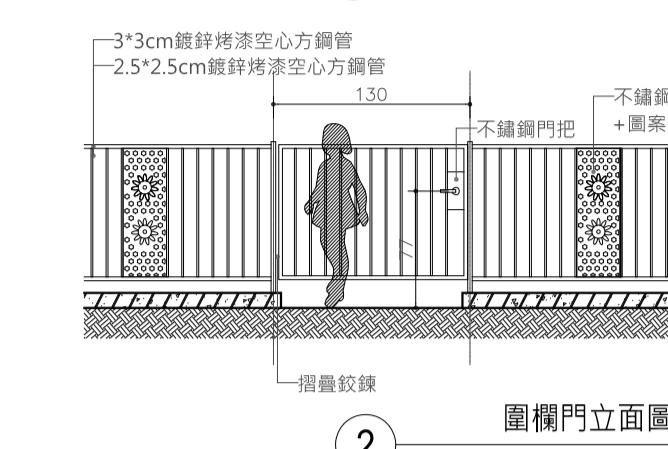


圍欄門立面圖

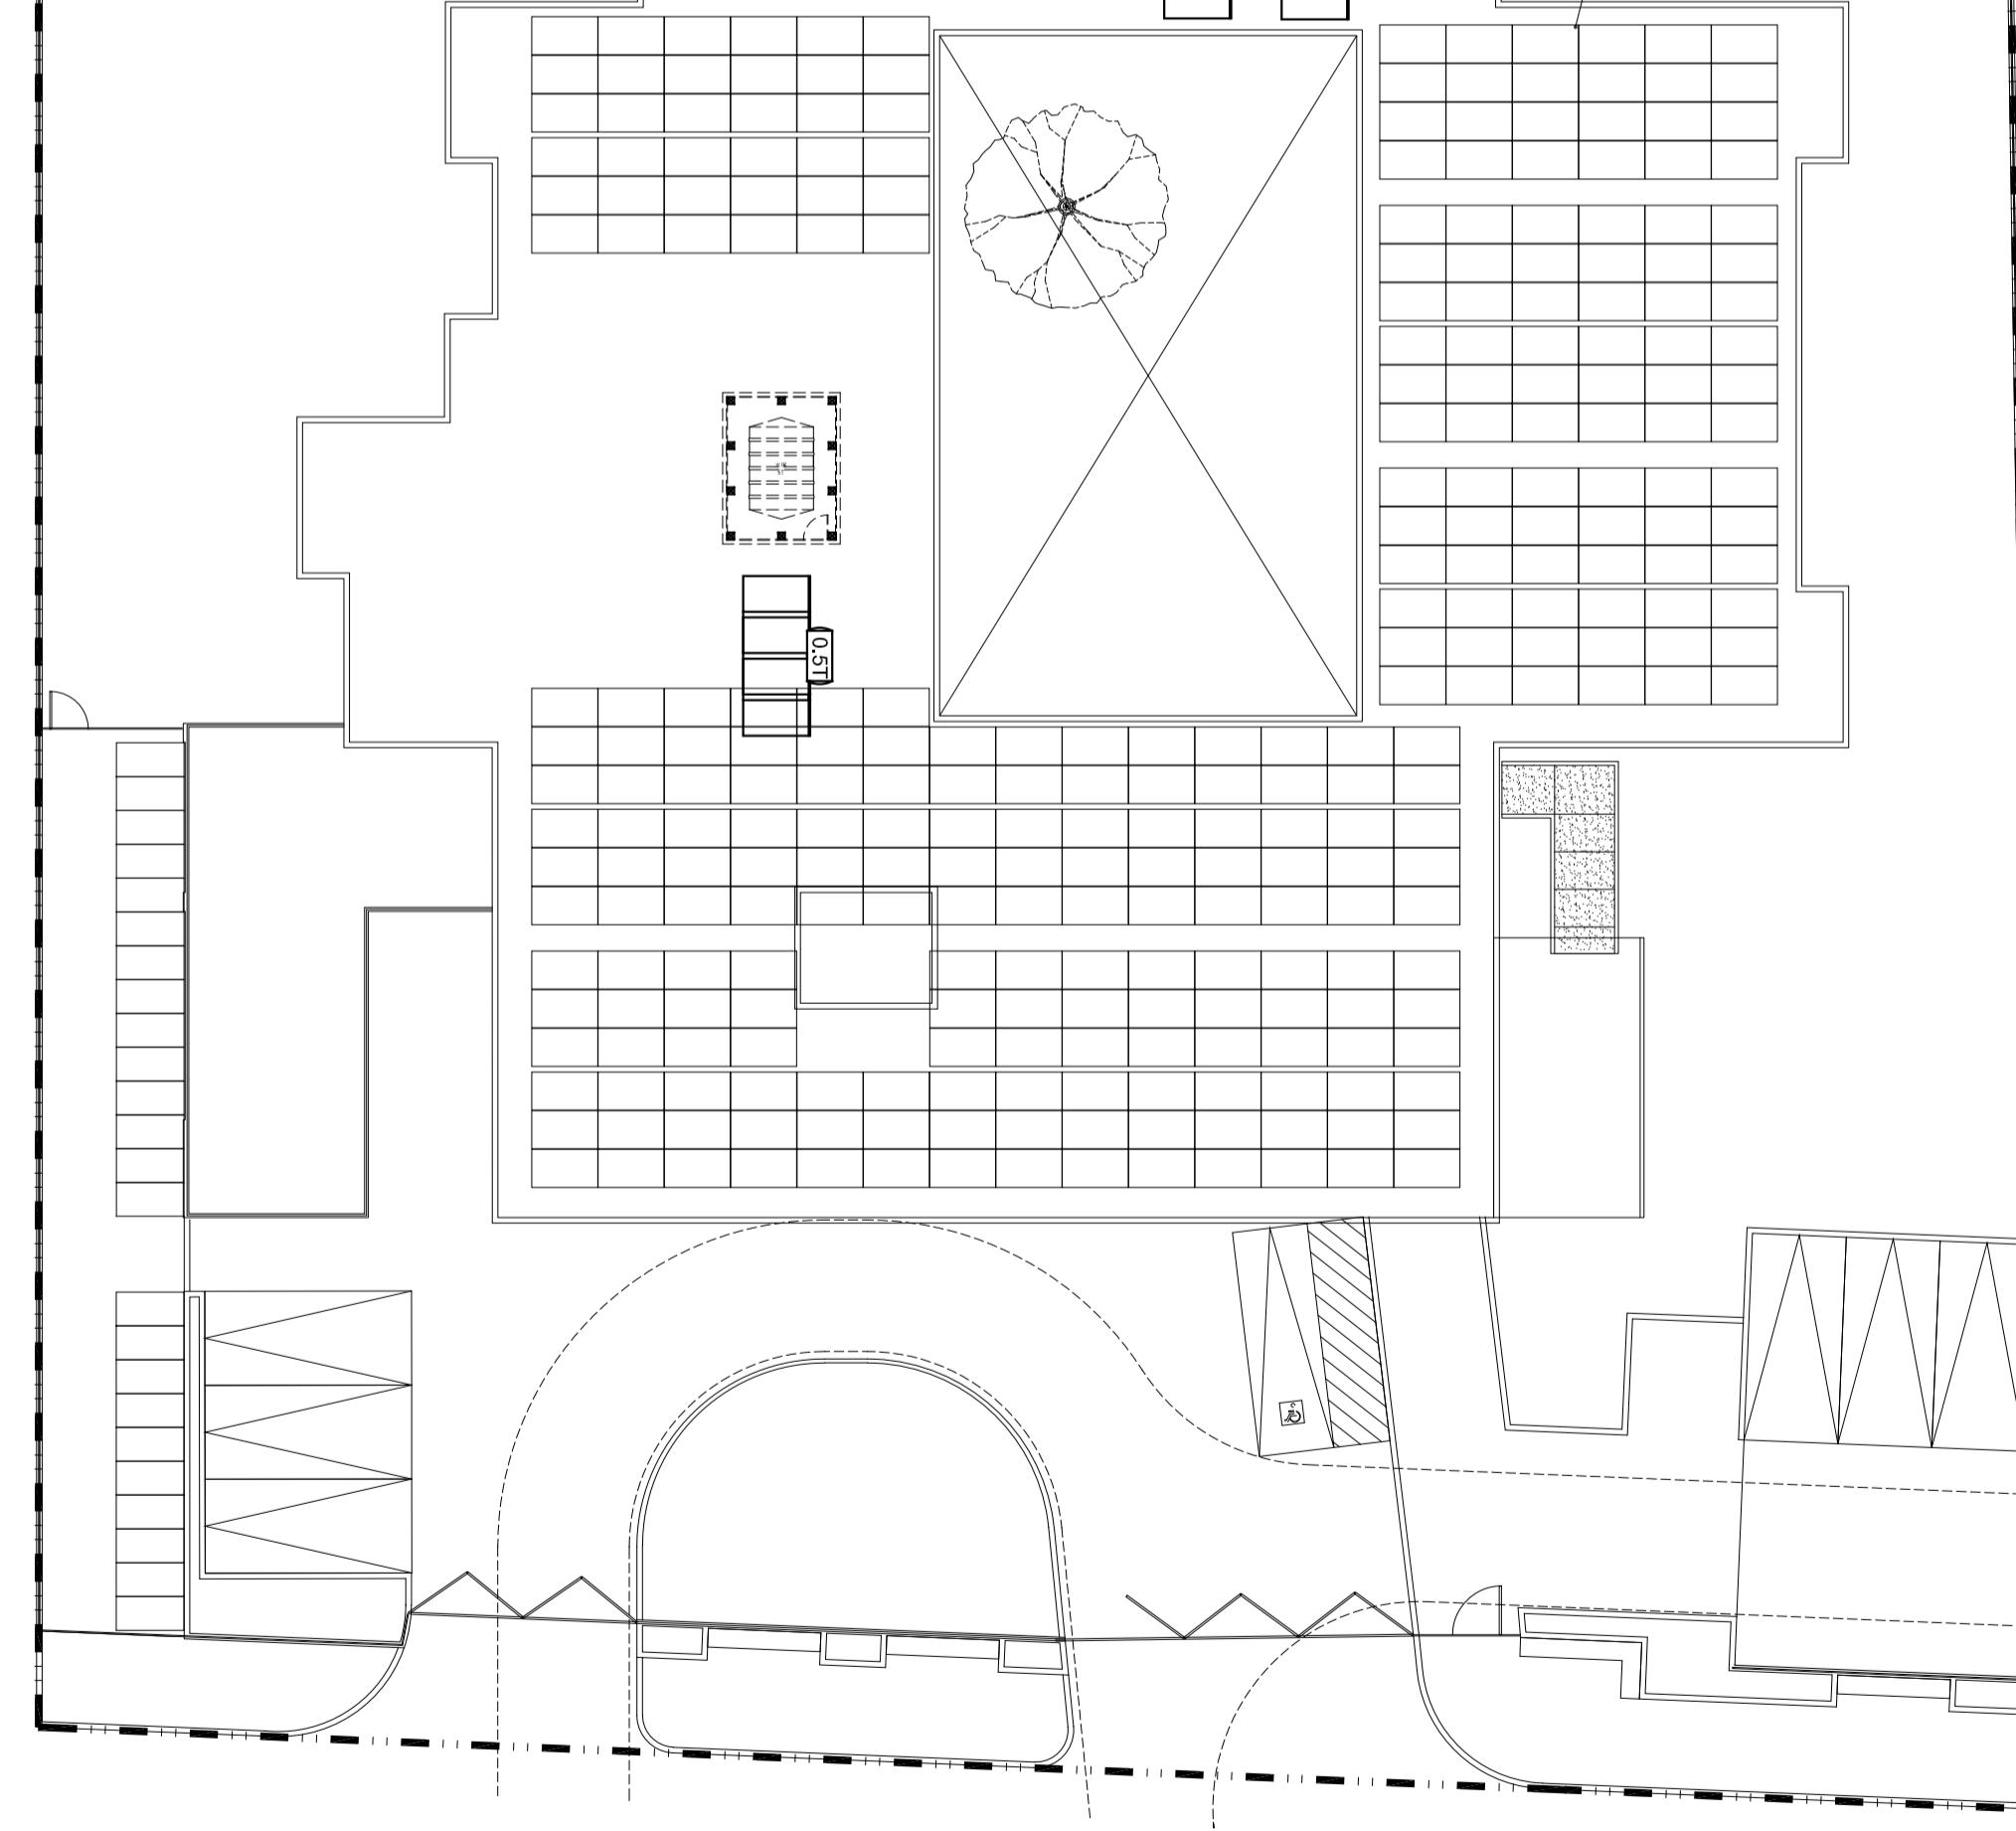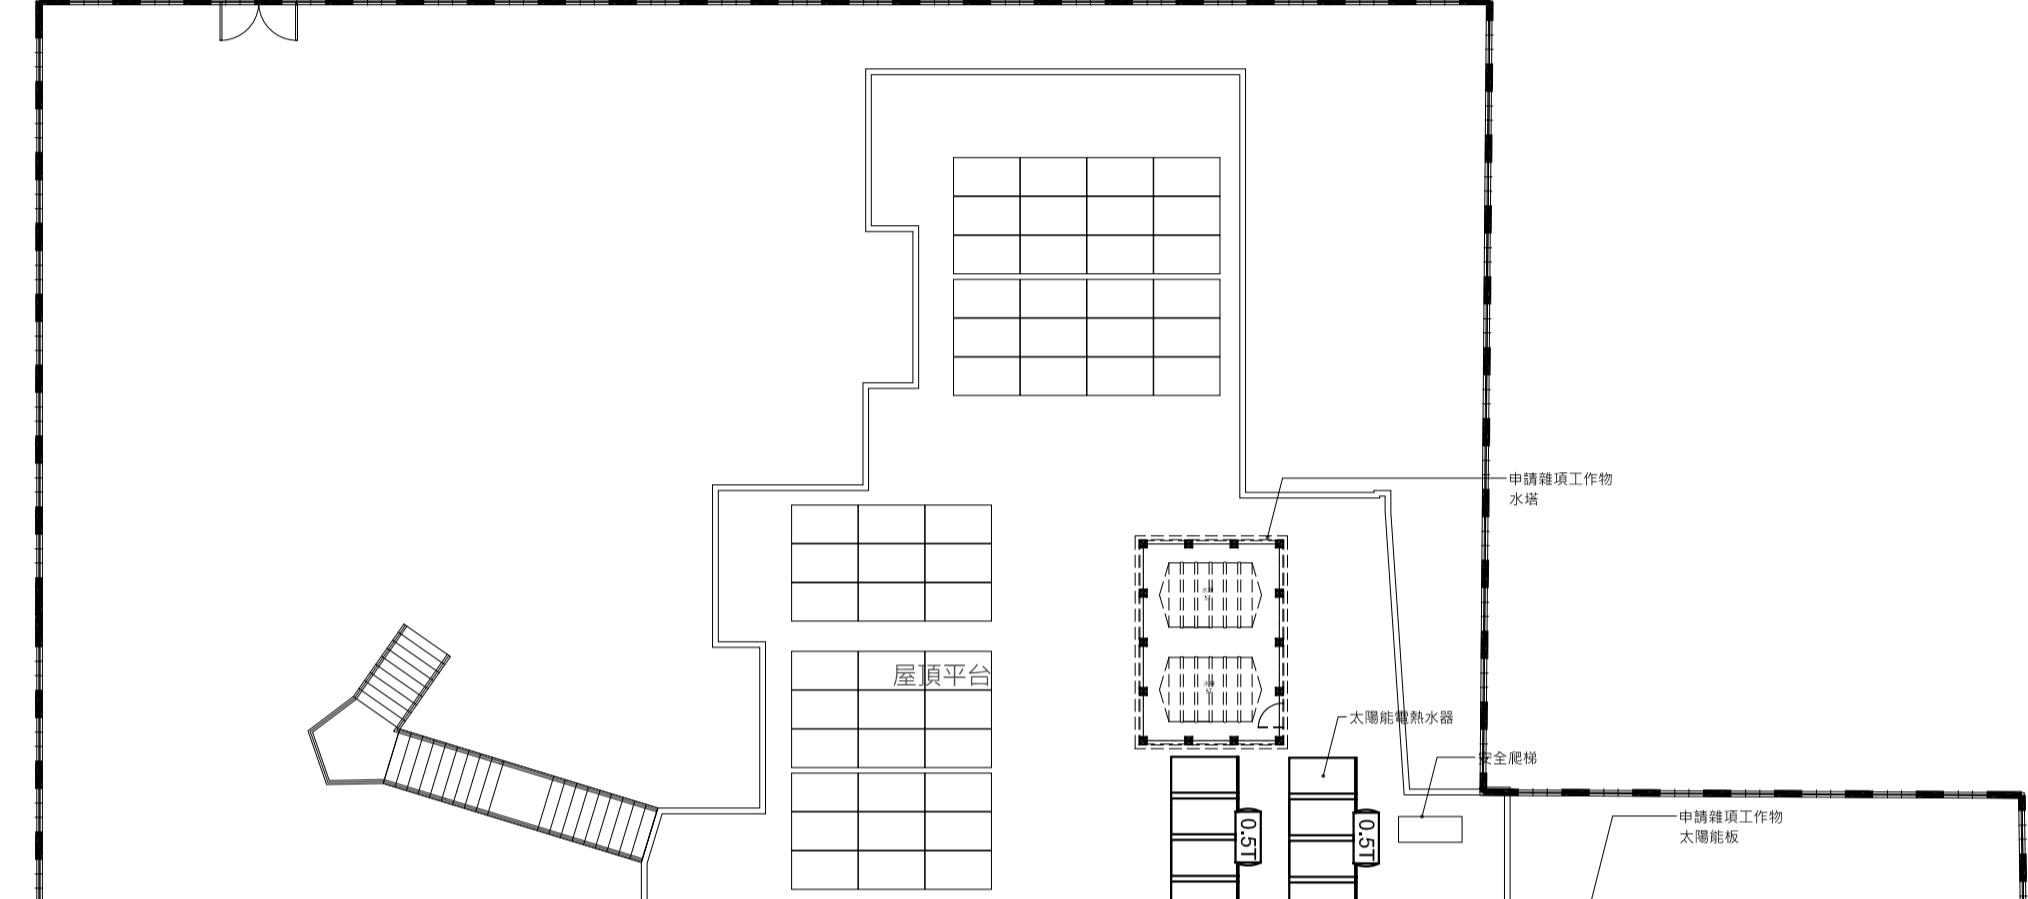屋頂平面圖
A1_1/150 A3_1/300 Units_cm

雜項工作物-水塔


一、用水量
自來水使用人數約328人，每人每日用水量2/10升；其與水塔容積合
計為每戶每日用水量4/10升以下。
需水池容量應按設計用水量2/10升以上至2倍用水量以下。
設計用水量=14.7升/人日*328人/日*1.4=20.664公升/日
20.664*2=41.328公升/日=413m³
二、設計水塔
1. 計算水塔：需水池*2+列安全係數*設計水塔
需水池容積：20.664*2*10=413.28公升=413m³
2. 每日用水量：20.664*2=41.328m³
3. 每日用水量在20m³以上者：1.3
4. 每日用水量在4m³至20m³之間放置於防空避難室，其餘放置於
屋頂露臺

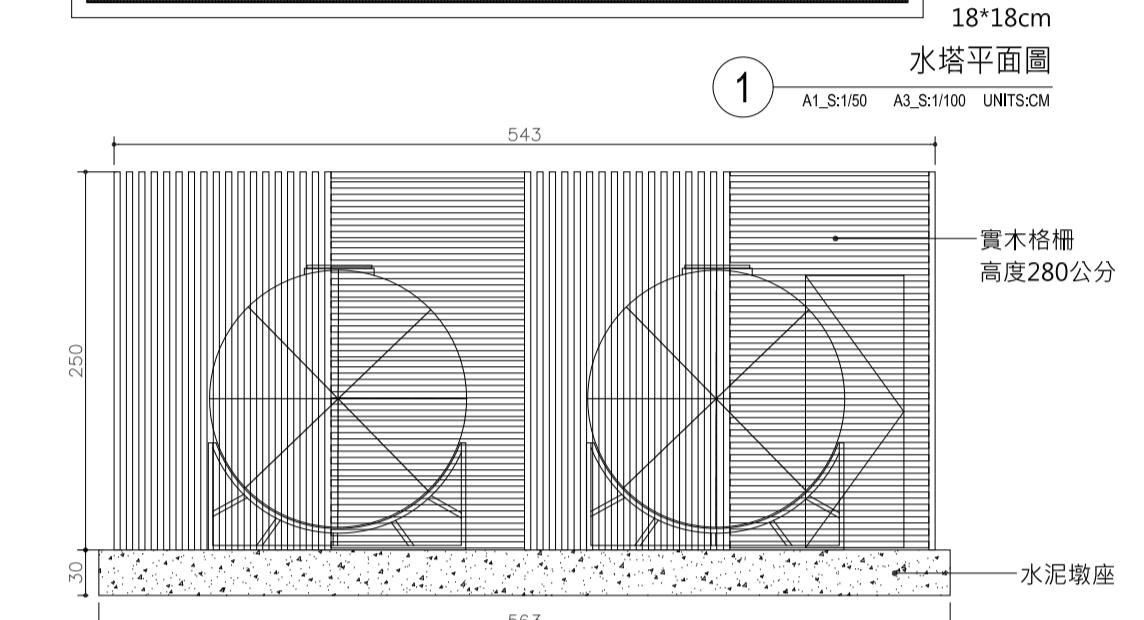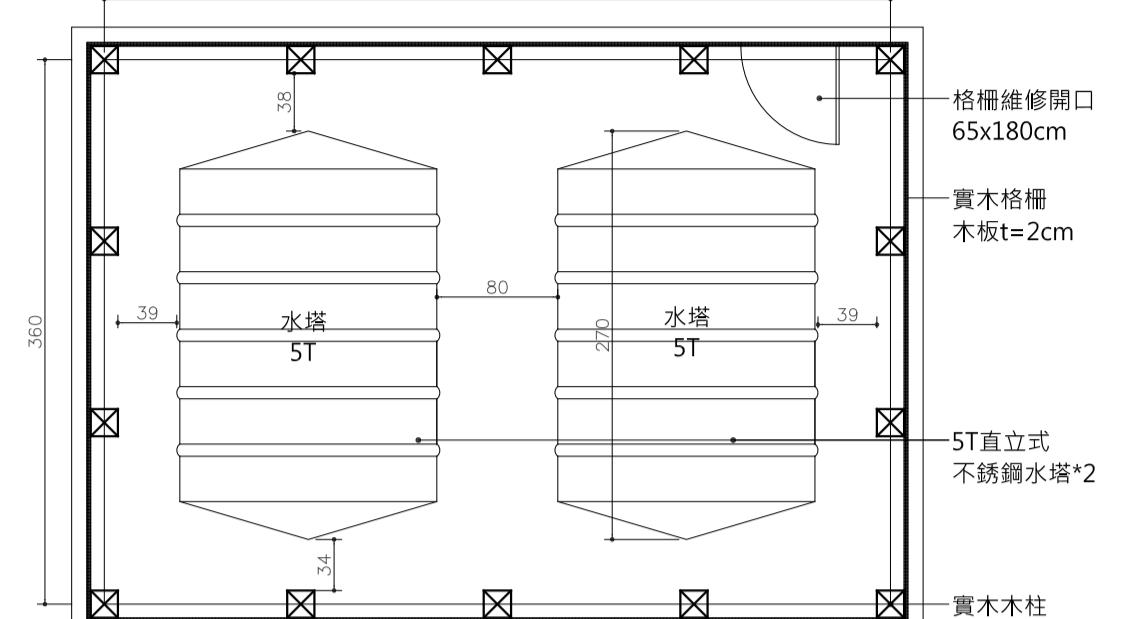

雜項工作物-再生能源發電系統 太陽能板

依台南北低級城市自治條例第一條
本公司有受經主管機關指派辦理第二類新建建築物於申請建築執照時，應符合下列規定：
一、單層新建建築物之屋頂不得鋪設瓦片或鐵皮屋頂，並為本公司營用之建築物須為鋼筋以上之修建築。
但本公司指定期完成之屋頂為瓦片或鐵皮屋頂，得為本公司營用之建築物為頂石級以下或用
特殊者，免適用本條規定；其一定規模或適用本公司之一。
二、設置太陽能熱水設備、再生能源發電系統或屋頂綠化設施之影影響，其所稱頂不可設置
前述所稱設置面積，指太陽能熱水設備、再生能源發電系統及屋頂綠化設施之影影響；所稱頂不可設置
區域，指屋頂突出物、屋頂雜項工作物、屋頂透空柱之投影面積或屋頂綠化設施之影影響；所稱頂直接有困難者
其佔地之面積。
需合面積=1189.82*2=203.64 (水塔面積) + 7.57 (熱水器面積) *3=540.97m²

大陽能板投影面積=44.35+49.48+66.56+176.49+137.15+140.81+614.84m²
再生能源板投影面積=22.71+614.84+637.55m²=540.97m²_OK

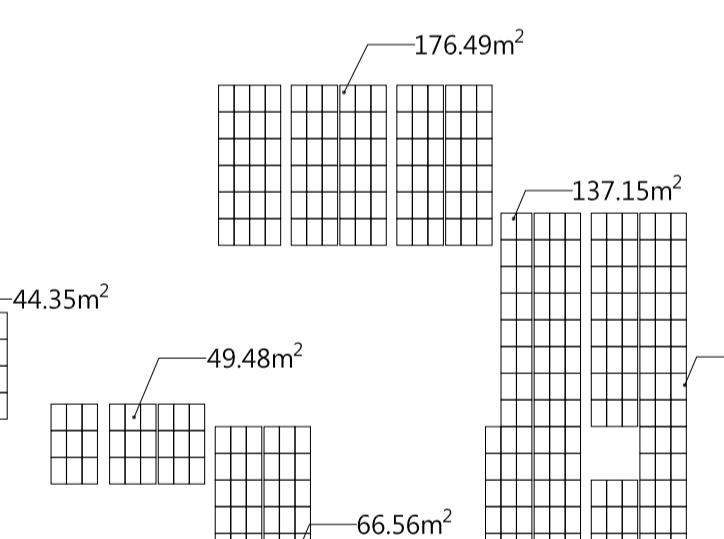

工程名稱 Project Title

金城國中安平區金華段82地號新建幼兒園

協同顧問 Consultant

出圖 Issued for: 施工圖

圖說修正與備註 Revision & Remark

圖名 Drawing Title

簽章 Stamp

圖號 Drawing No. 張號 Sheet No.

大地工程 設計 Designed 水牛建築師事務所

結構設計 繪圖 Drawn 陳重華 Candy Wijaya

設備工程 校對 Reviewed 陳重華 Candy Wijaya

景觀工程 核準 Approved 陳永興 建築師

日期

內容

地下一層平面圖、屋頂平面圖

A1-03

09
30

工程編號

檔案名稱

比例 Scale:

單位 Units: